19

20

21

横川ダム図面


1	ダム本体 一般 平面図
2	ダム本体 標準断面図(主放流部)
3	ダム本体 掘削 横断図 (4)
4	低水放流設備 全体図
5	低水放流設備 放流管一般図
6	低水放流設備 放流管土木関連図
7	低水放流設備 常用放流設備全体配置図
8	低水放流設備 常用放流設備ジェットフローゲート組立図
9	低水放流設備 常用放流設備扉体およびスピンドル詳細図
10	低水放流設備 常用放流設備 800mm 電動外ネジ式仕切弁組立図
11	低水放流設備 常用放流設備土木関連図
12	低水放流設備 非常用放流設備全体配置図
13	低水放流設備 非常用放流設備 500mm ホロージェットバルブ全体図
14	低水放流設備 非常用放流設備 500mm ホロージェットバルブ組立図
15	低水放流設備 非常用放流設備 500mm 電動外ネジ式仕切弁
16	低水放流設備 非常用放流設備土木関連図
17	低水放流設備 水位調整用ゲートー般図
18	低水放流設備 水位調整用ゲート土木関連図
19	管理用設備 電気設備 配置図·配線図(1)

骨材製造・運搬・混合設備 ダムサイト仮設備平面図

土捨場 1号土捨場一般図


ダム本体 一般 平面図 S=1:600 横川ダム平面図 Scale-1 900 #6 日 1500 日 15 工事名 ダム本体 一般 平面図


標準断面図(主放流部)_{S=1:200}

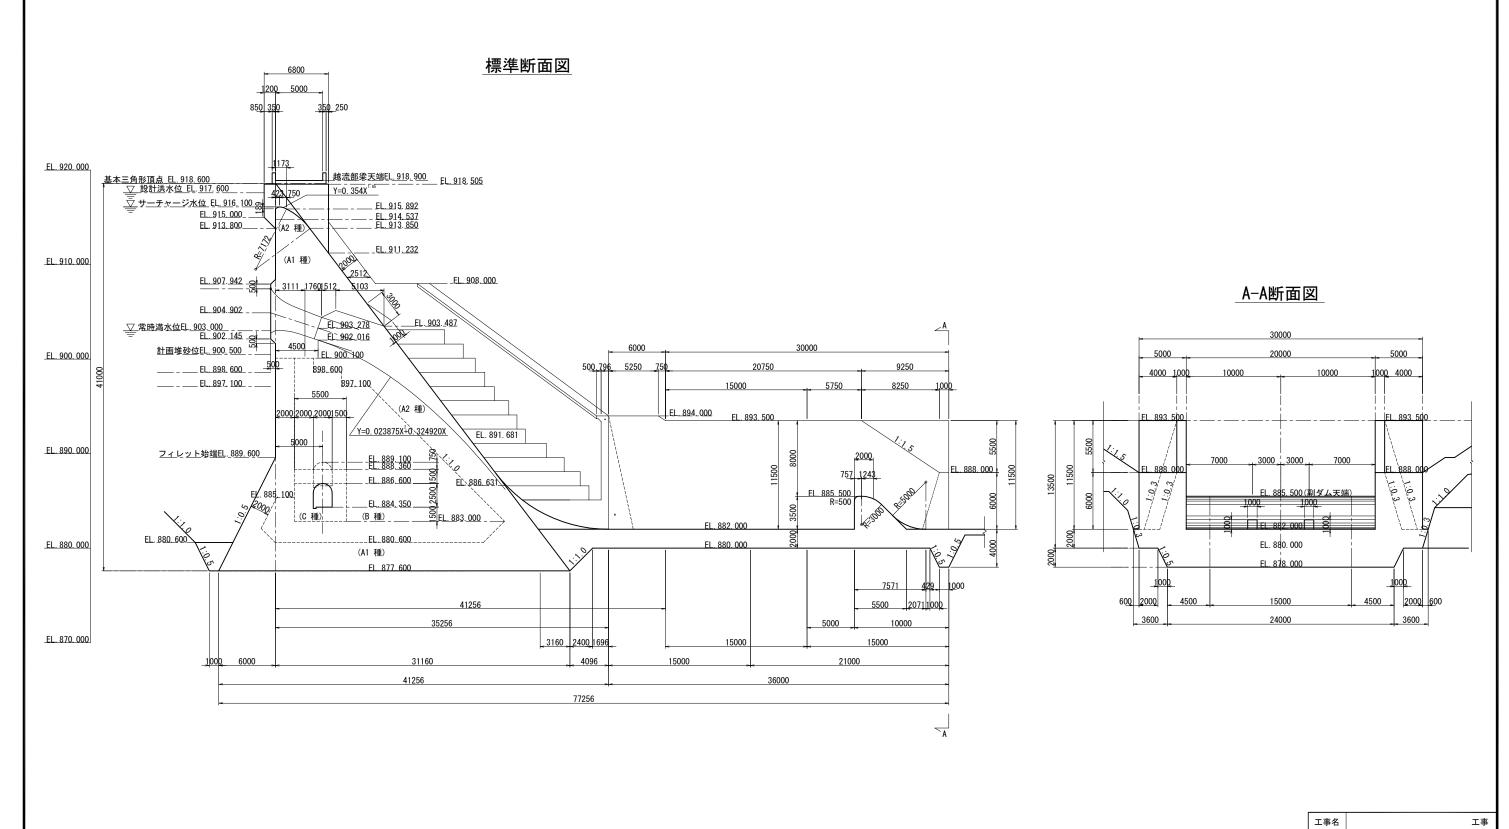



S=1:200

ダム本体 掘削 横断図(4)_{S=1:400} J 14 GH:885.88 FH:877.600 J 17 GH:906.29 FH:890.00 EL:916.100 EL=916.100 EL 904.600 EL 899.183 EL 884.35 編 ±石 375.3 製 203.7 垂 ± 74.7 ※水吐接壁フーチング 銀 主石 67.8 銀 410.1 乗 U 0 31.160 38,160 35.256 J 15 6H=891.05 FH=882.050 J 18 GH: 916.00 FH: 905.66 EL=916.100 3 134 5 3 252 4 5 U 10 2 章 主石 | 139.5 章 | 111.5 44.775 J 18 +27.000 GH:940.000 報 主治 157.5 報 第 218.7 程度 U 56.7 # ± 5 0 # # 0 工事名 ダム本体 掘削 横断図(4) 作成年月日 平成 28 年 12 月 1:400 図面番号 会社名

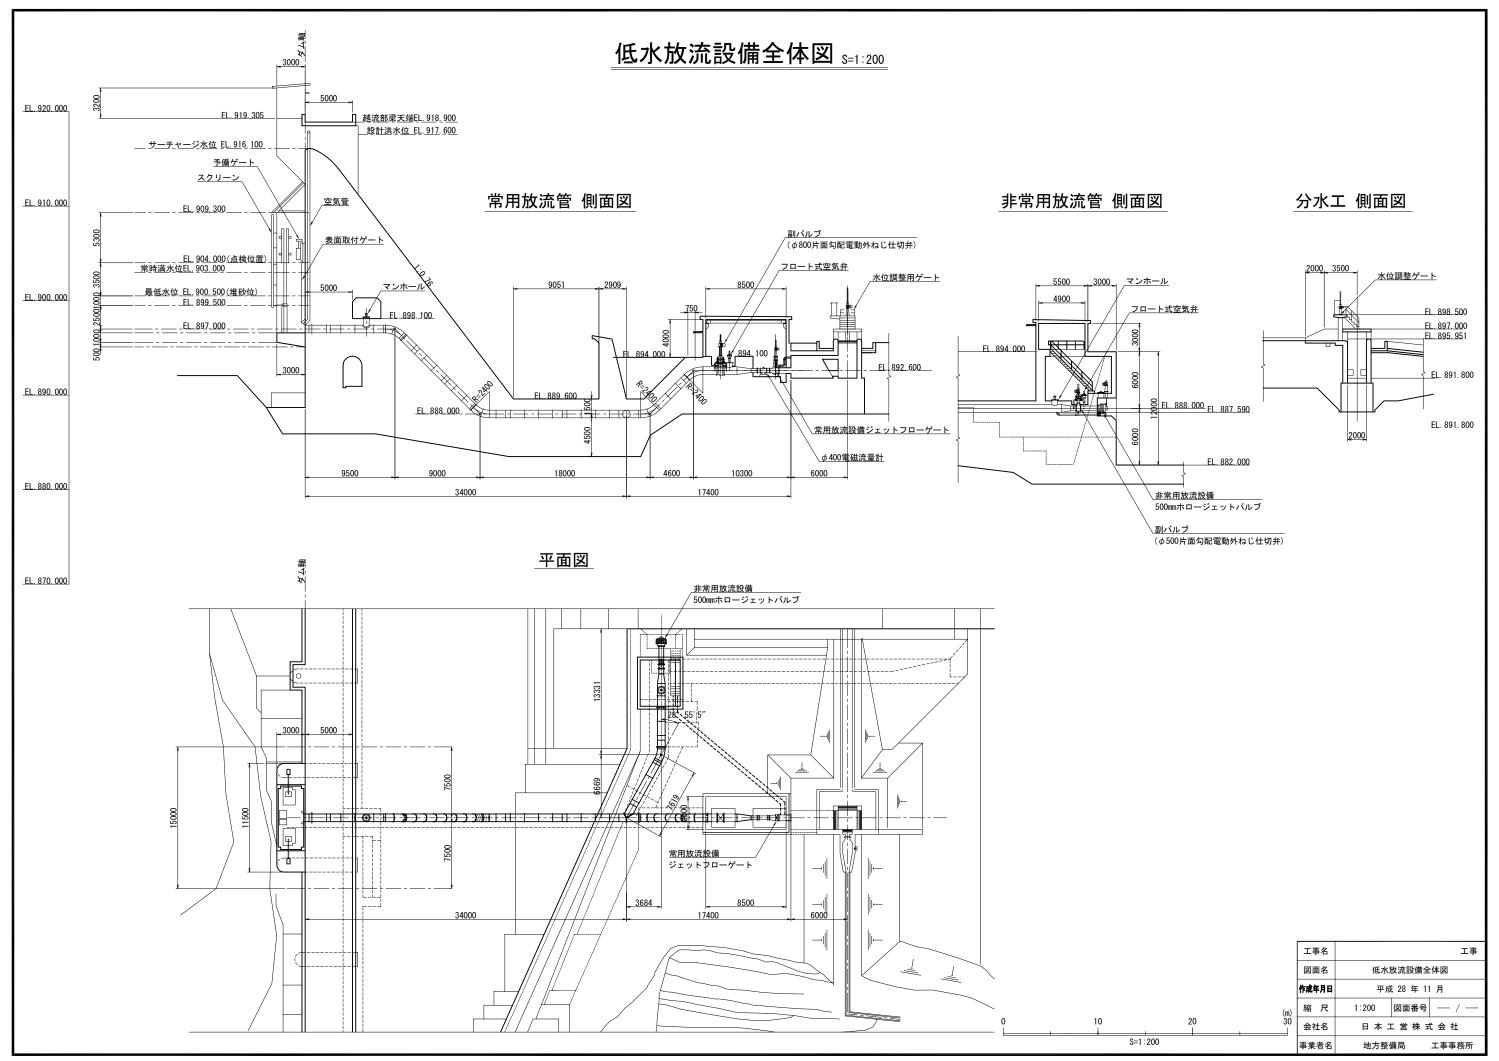


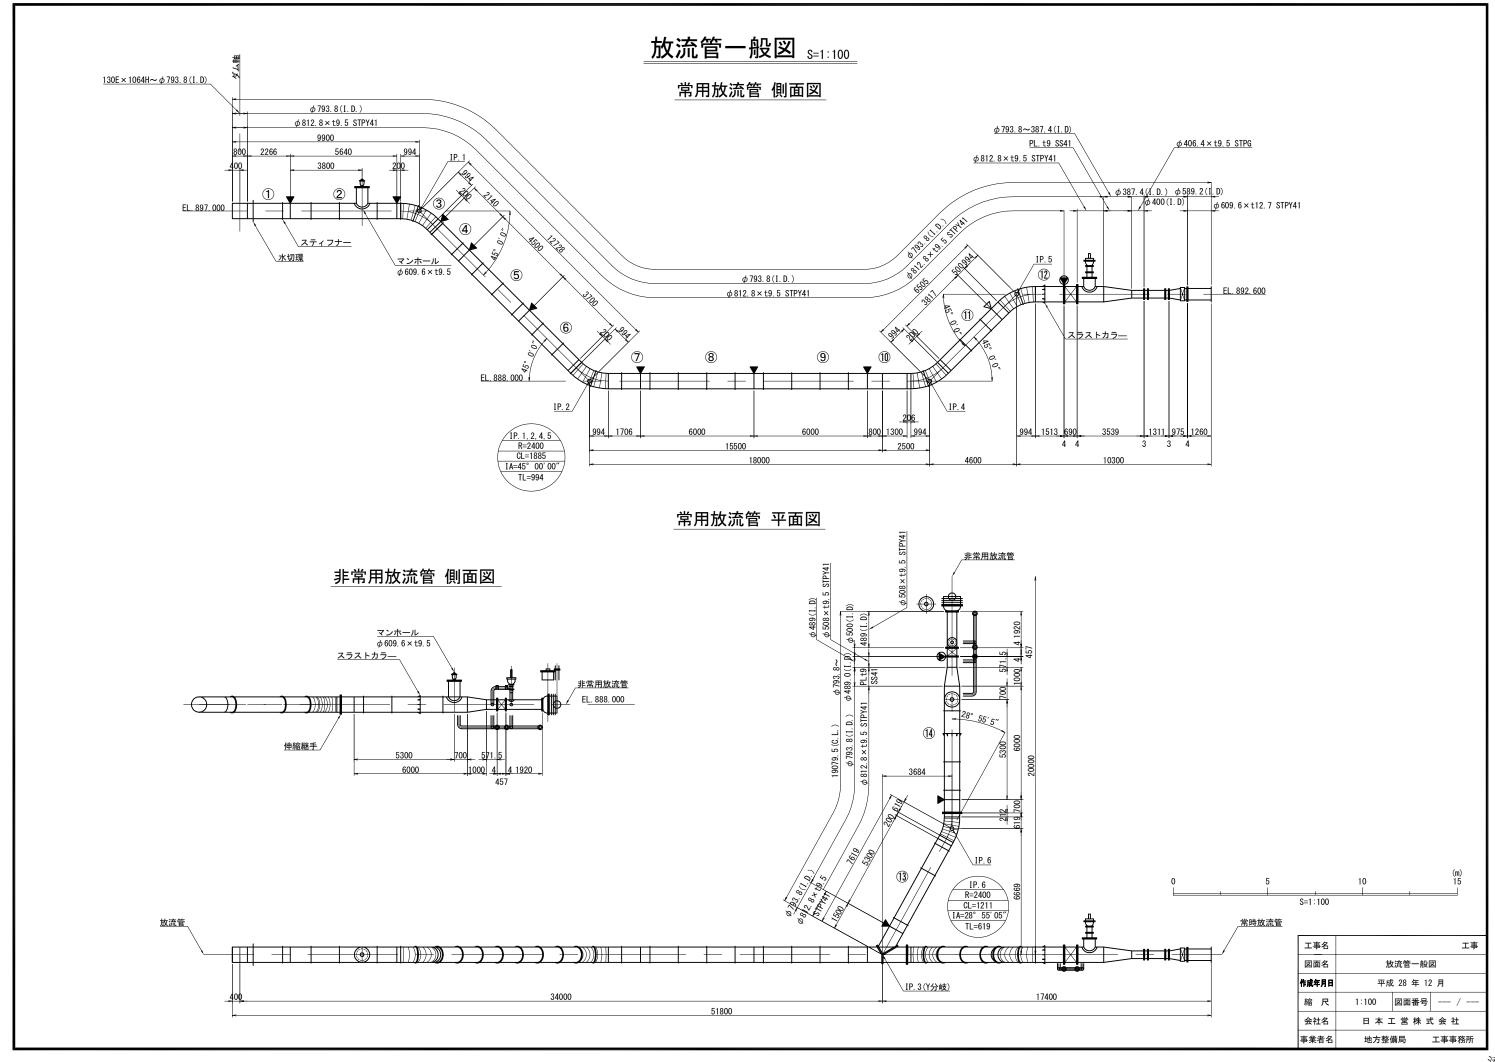


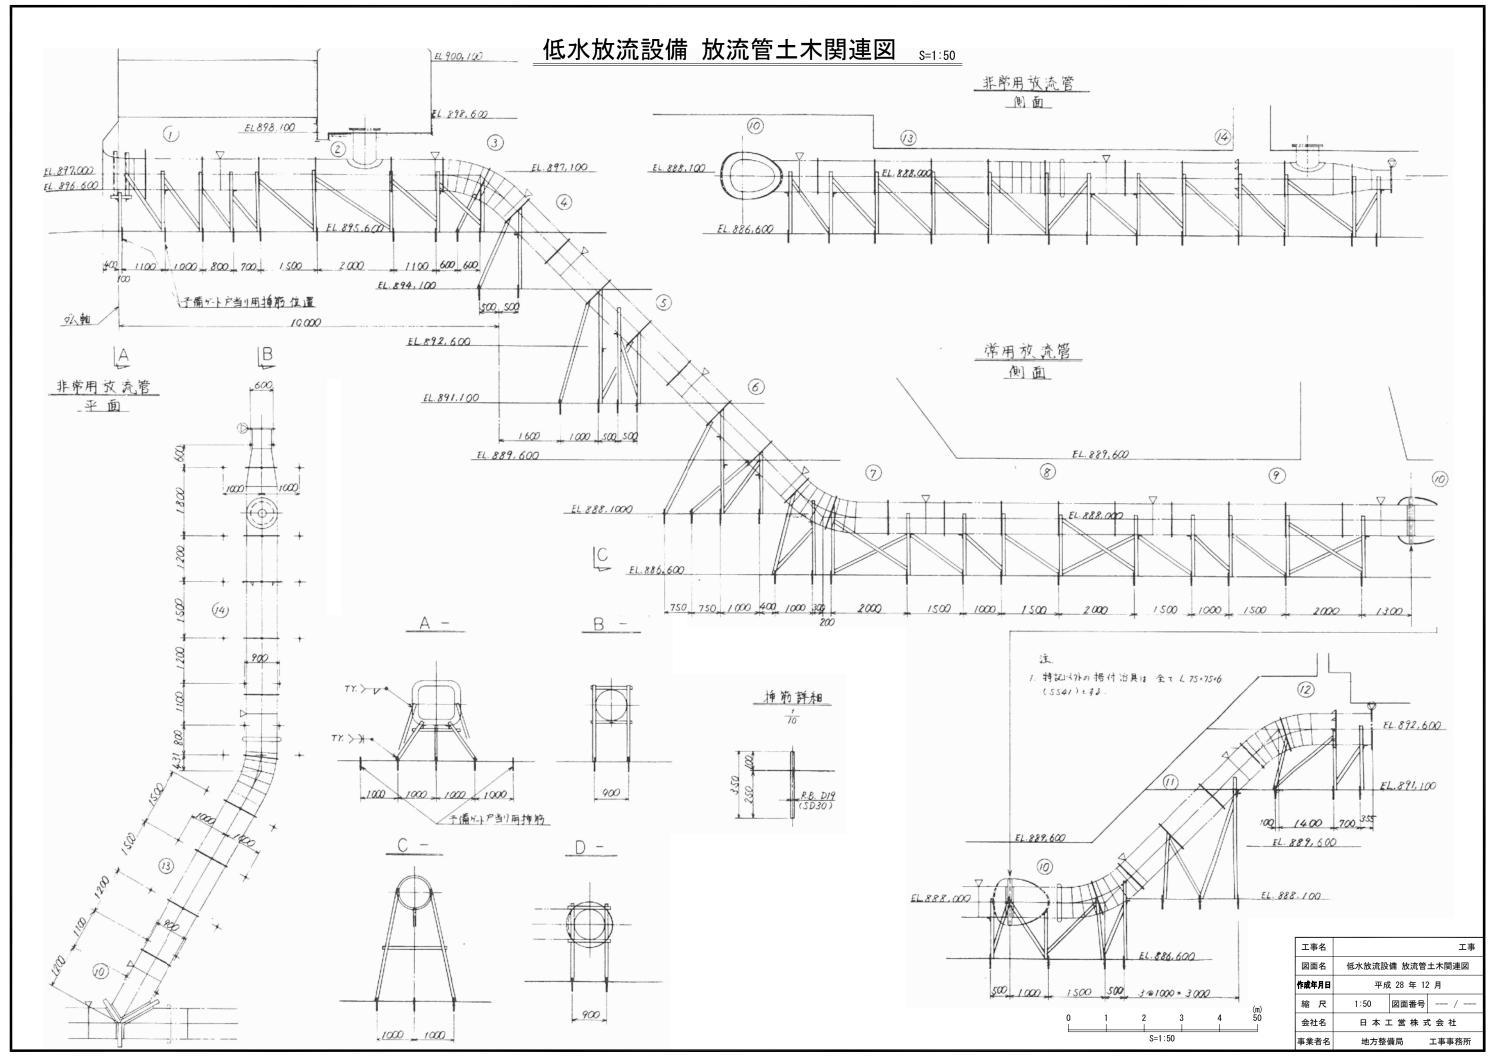

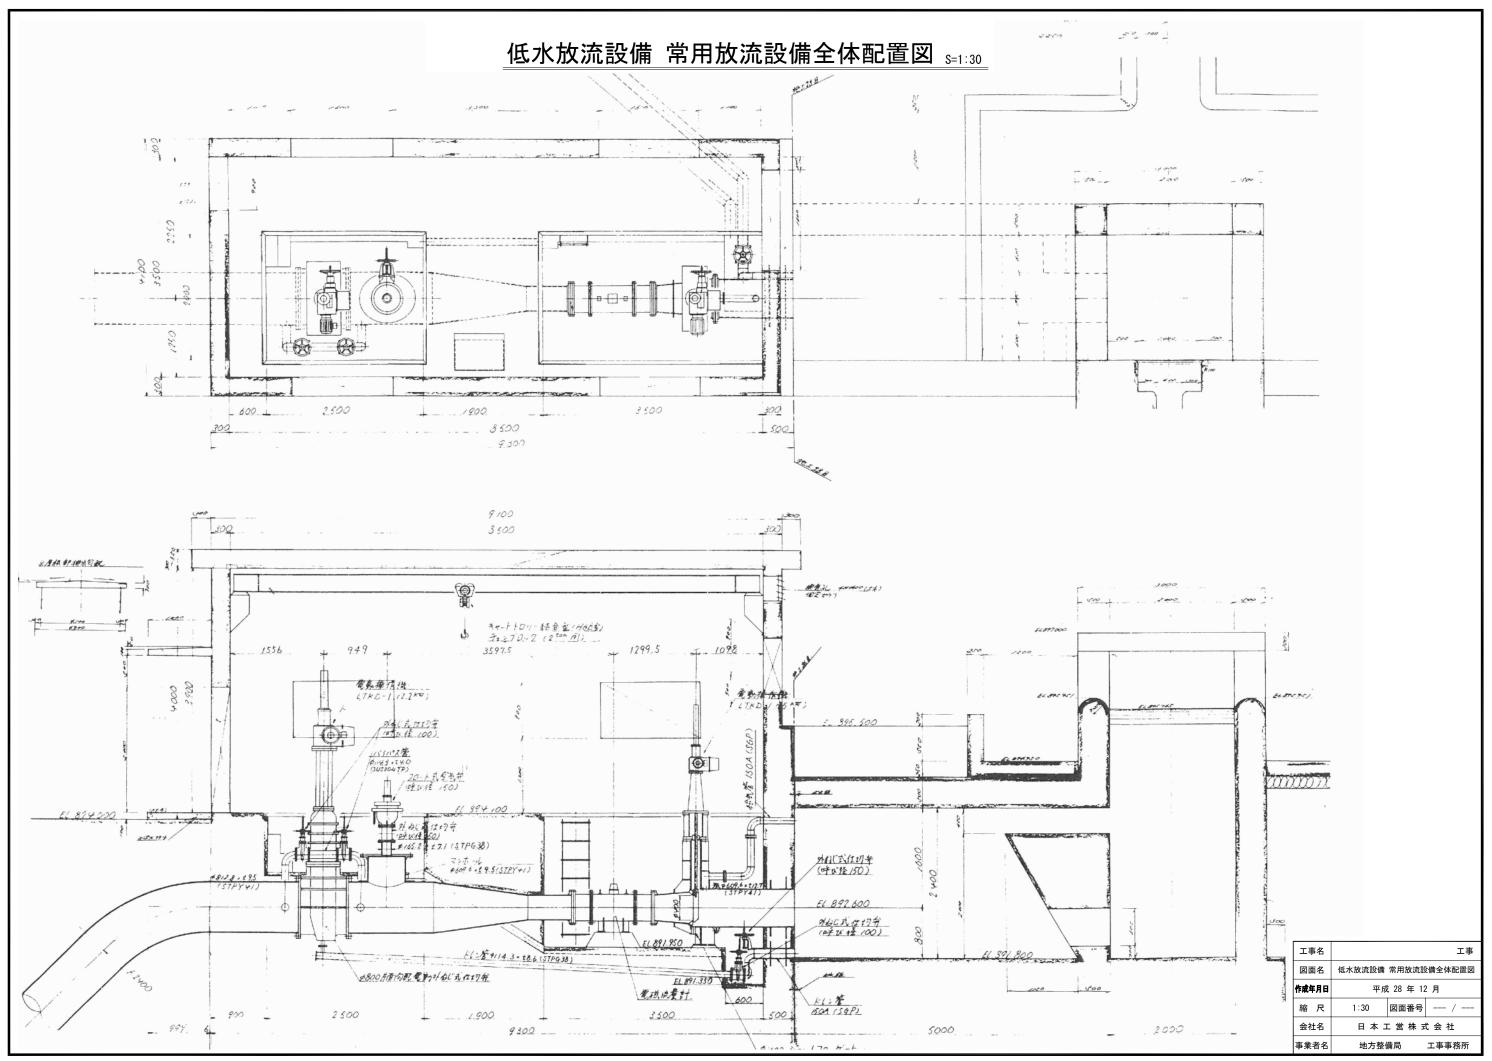

低水放流設備 常用放流設備ジェットフローゲート組立図 s=1:10 1085 \$391 <u>電動操作機 (LTKD-1)(1.5 km)</u> (下売削引見る) \$584.2 水密部詳細 $\left(\frac{1}{2}\right)$ 500 EL. 892,600 C V 低水放流設備 常用放流設備 ジェットフローゲート組立図 1000 平成 28 年 12 月 1:10 図面番号 --- /

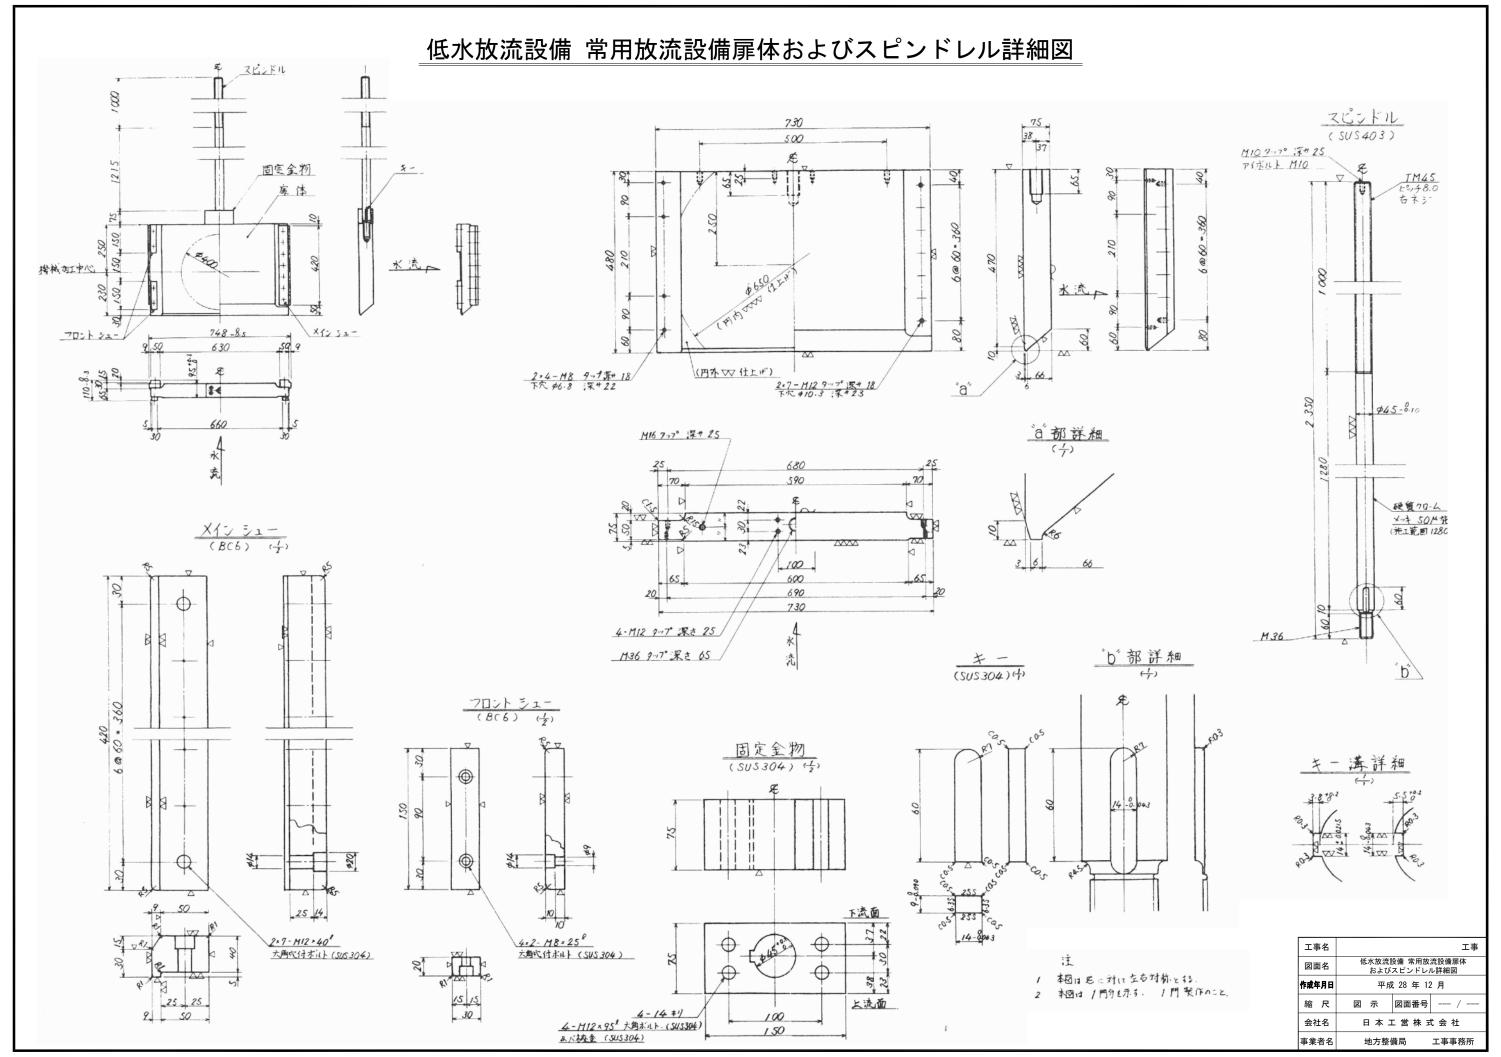

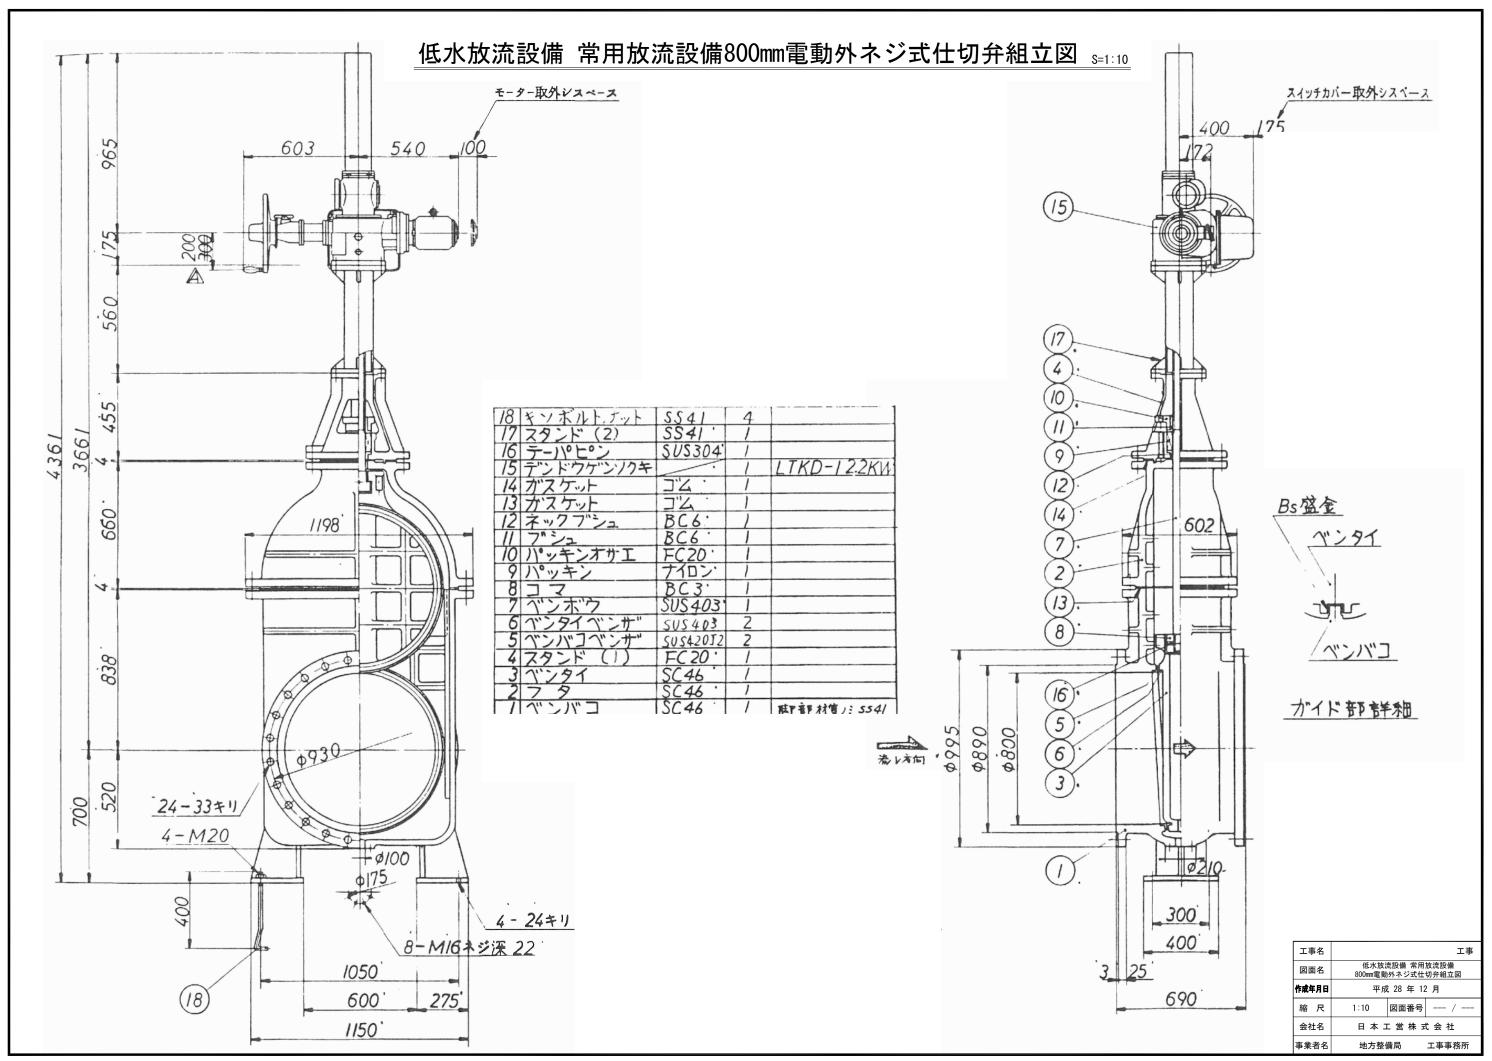



低水放流設備 常用放流設備土木関連図 ಽ=1:30 側面 A 1250 300,300 | 換気3L 400 < 400 (土木)| | 個定 するリ 2500 300 600 3500 1900 EL895.500 400 ВŢ EL894.000 1000 ,上*极 EL: 891,000 1400 900 2@1000 = 2000 D E G H <u>G</u> – H -EL 894,100 1. 特記以外の材質17. 全·SS41 とする EL. 892, 600. 2. は一次コンフケトを示す。 3. ここには二次コンフケートを示す。 L75 . 75 . 6 H194.150.54 工事名 7 Y.> 1(0) 図面名 低水放流設備 常用放流設備土木関連図 FL. 891,100 作成年月日 平成 28 年 12 月 縮尺 1:10 図面番号 --- / --30500 = 1500 20500=1000, 500 2@500=1000, 500, 3@500=1500 2@ 500 - 1000 , 500 . 2@500=1000_ 500_ 会社名 日本工営株式会社 事業者名 地方整備局 工事事務所

非常用放流設備全体配置図 s=1:50

A−A断面図

平面図

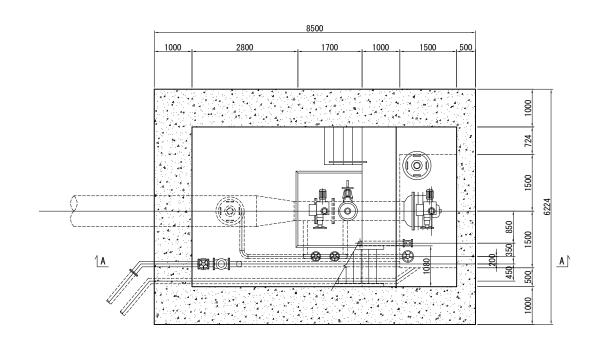


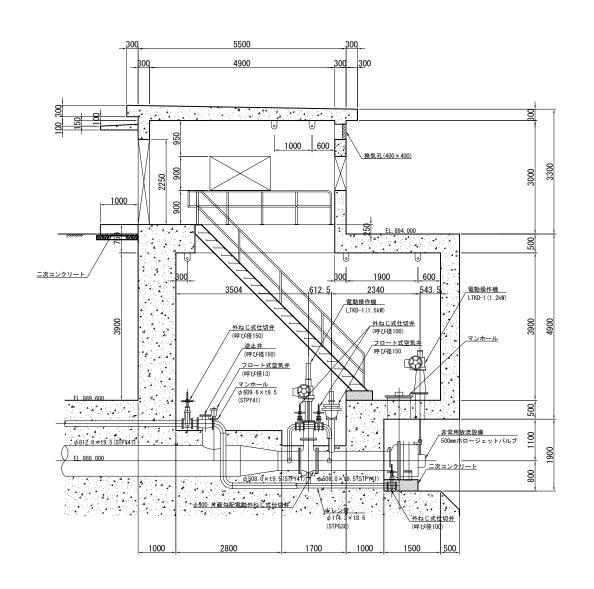

				工事	名			工事
				図配	名	非常用放	流設備全	本配置図
				作成年	月日	平成	28 年 12	2 月
			(m)	縮	尺	1:50	図面番号	/
2	3	4	5	会社	t名	日本コ	當株式	た会社
S=1:5	50		<u>.</u>	事業	者名	地方整備	備局	工事事務所


0	1	2	3	4	(m)		
Ŭ				i			
S=1:50							

低水放流設備 非常用放流設備500mmホロージェットバルブ全体図 s=1:10

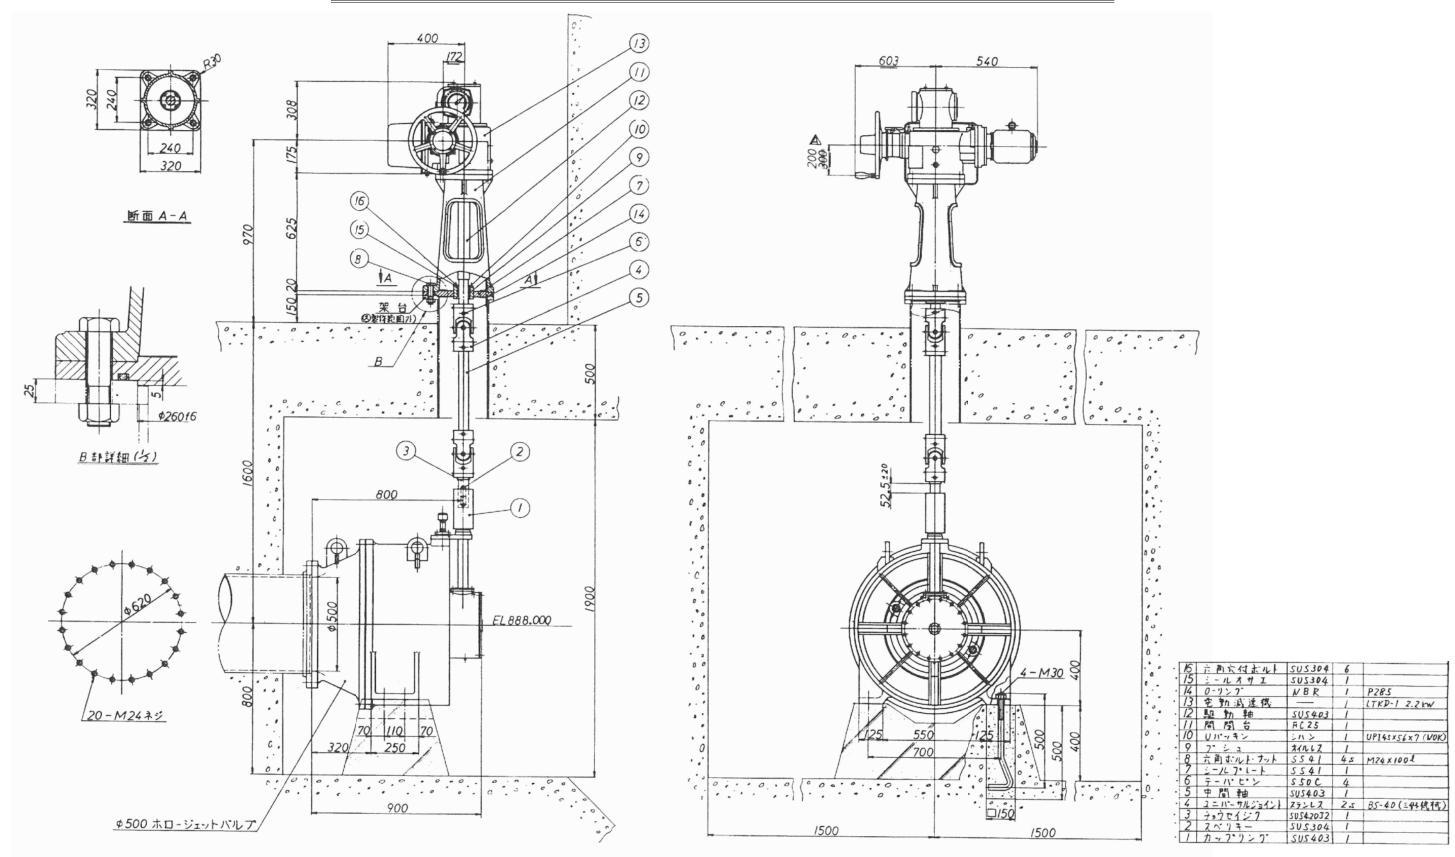


工事名	工事		
図面名	低水放流設備 非常用放流設備 500mmホロージェットバルブ全体図		
作成年月日	平成 28 年 12 月		
縮尺	1:10 図面番号 /		
会社名	日本工営株式会社		
事業者名	地方整備局 工事事務所		


低水放流設備 非常用放流設備500mmホロージェットバルブ組立図 s=1:4

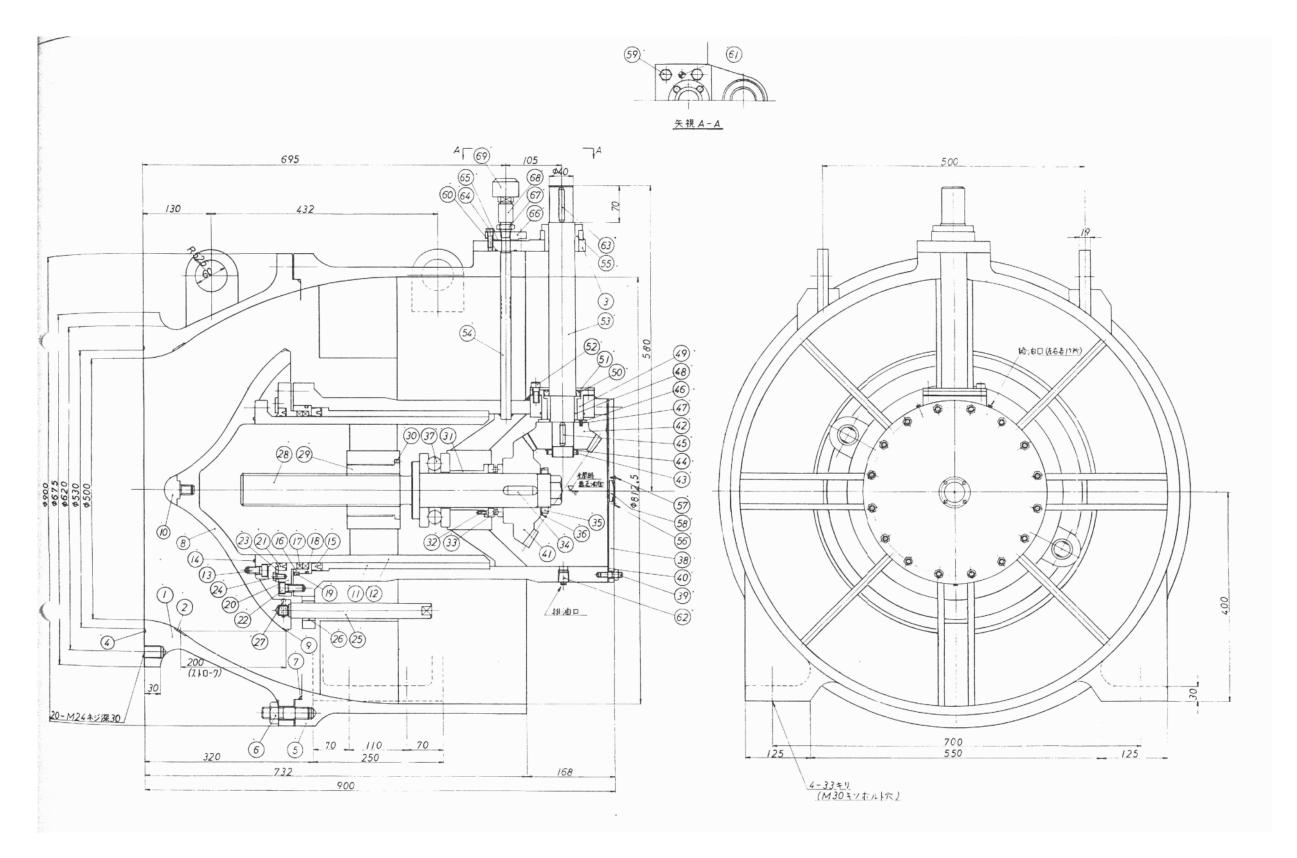


工事名		工事	
図面名	図面名 低水放流設備 非常用放流設備 500mmホロージェットバルブ組立図		
作成年月	平成 28	年 12 月	
縮尺	1:4 図面	面番号 /	
会社名	会社名 日本工営株式会社		
事業者	事業者名 地方整備局 工事事務所		


低水放流設備 非常用放流設備500mm電動外ネジ式仕切弁 s=1:5

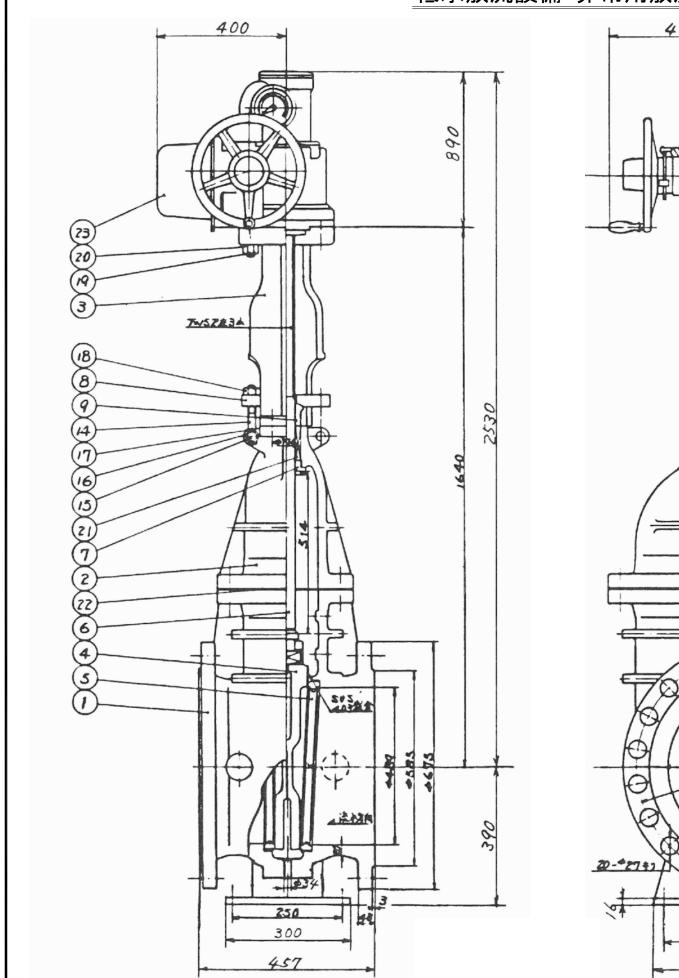

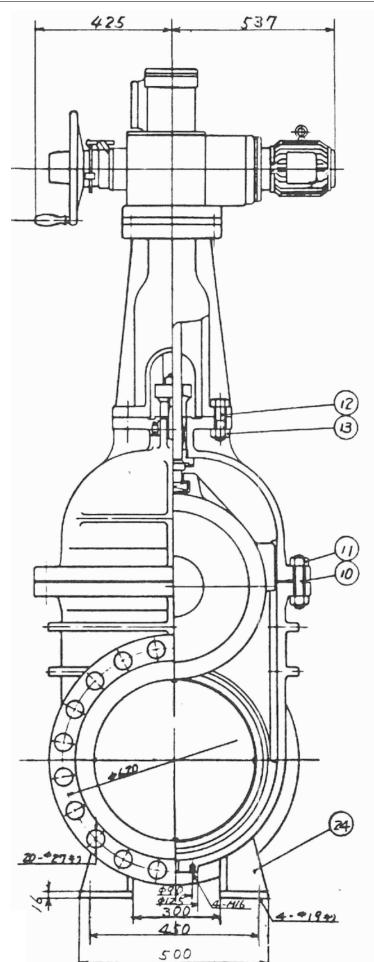


25	アショウキンかいしたト	5541	4	M16x250
74	7 %	5541	2	
23	電動 操作核	-	1	ML-1. 1.5KW
27	カベスケット	アスペスト	1	V# 1500
21	グランドパッキン	アスペスト	1	∇# /33
20	六角かり	5541	1 set	
19	植みポル	5541	1 set	
18	六角かり	5541	2	
17	割ピン	SWRH8	2	
16	座 金	5541	2	
15	F. >	5541	2	
14	アイボルト	5541	2	
13	六角切り	5541	1 not	
12	ヨーク締付ボルト	5841	1 set	
11	六角かり	545C	1 set	
10	通ッポルト	5N87	1 set	
9	パッキン押エ場	SUS 420 72		
8	パッキン押ェフランジ	5541	1	
7	フタハメ輪	SUS 42072	1	
6	并 棒	SU3 403	1	
5	升 箱付升座	SUS 403	2	
4	并 体	50 46	1	SUS403 # 2
3	3 - 7	5046	1	
2	7 7	5046	1	
1	并 箱	SC 46	1	
				-

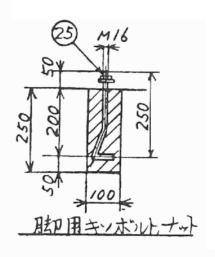

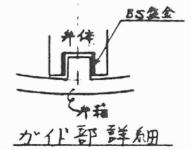



工事名	工事		
図面名	低水放流設備 非常用放流設備 500mm電動外ネジ式仕切弁		
作成年月日	平成 28 年 12 月		
縮尺	1:10 図面番号 /		
会社名 日本工営株式会社			
事業者名	地方整備局 工事事務所		

低水放流設備 非常用放流設備土木関連図 s=1:40

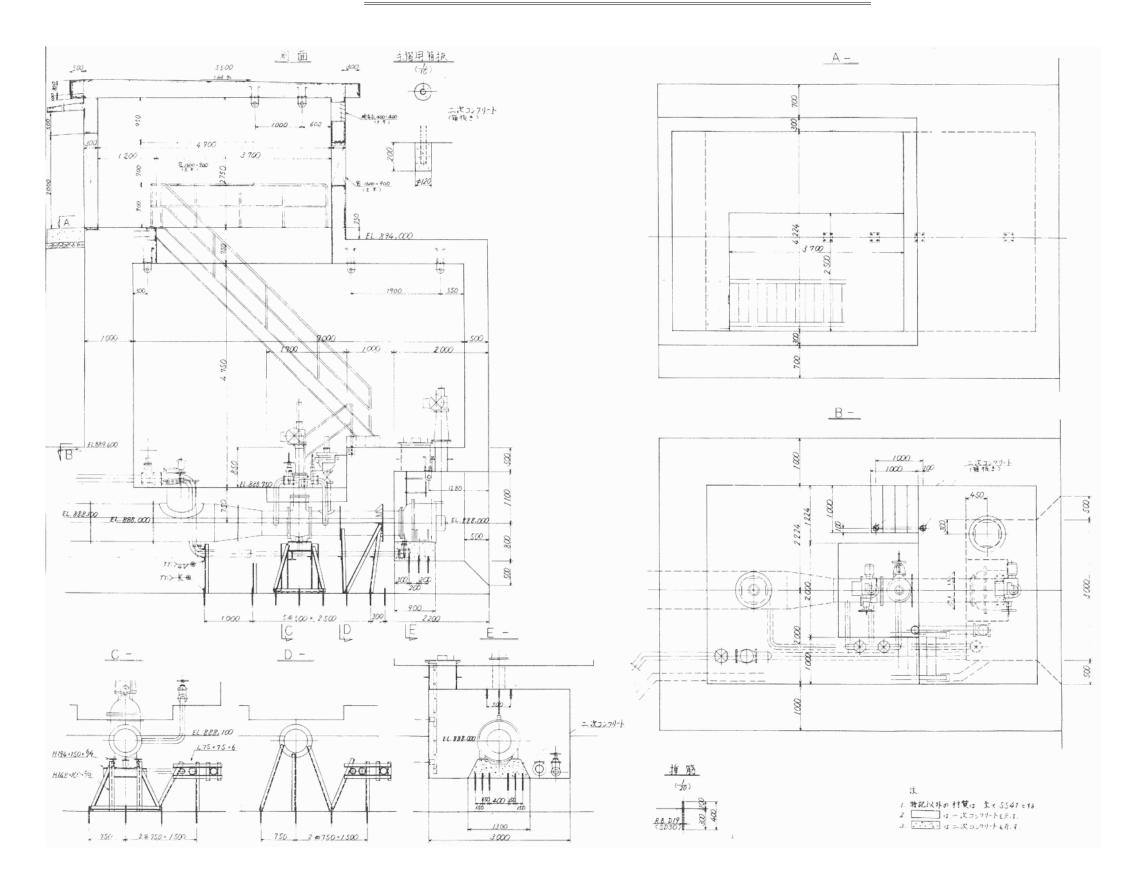

工事	名				工事
図面名		低水放流設備	非常用放流	設備土木	関連図
作成年月日		平成	28 年 12	2 月	
縮	尺	1:40	図面番号	/	/
会社名		日本コ	上 営 株 云	たま 社	:
事業者名		地方整体	備局	工事事	務所

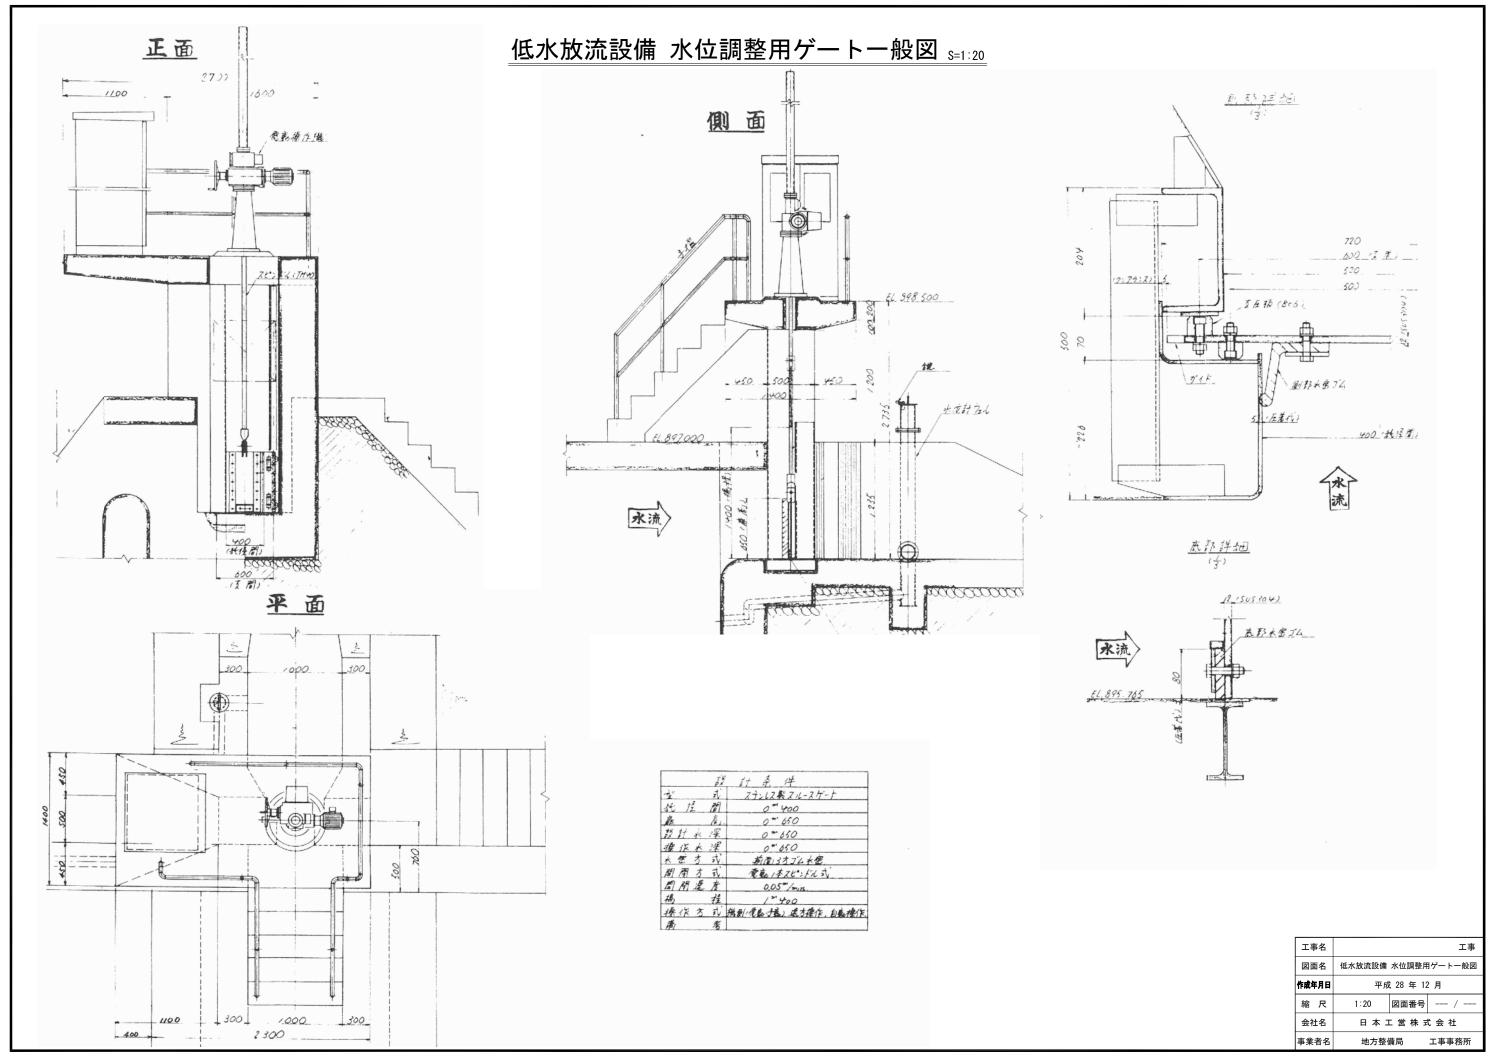

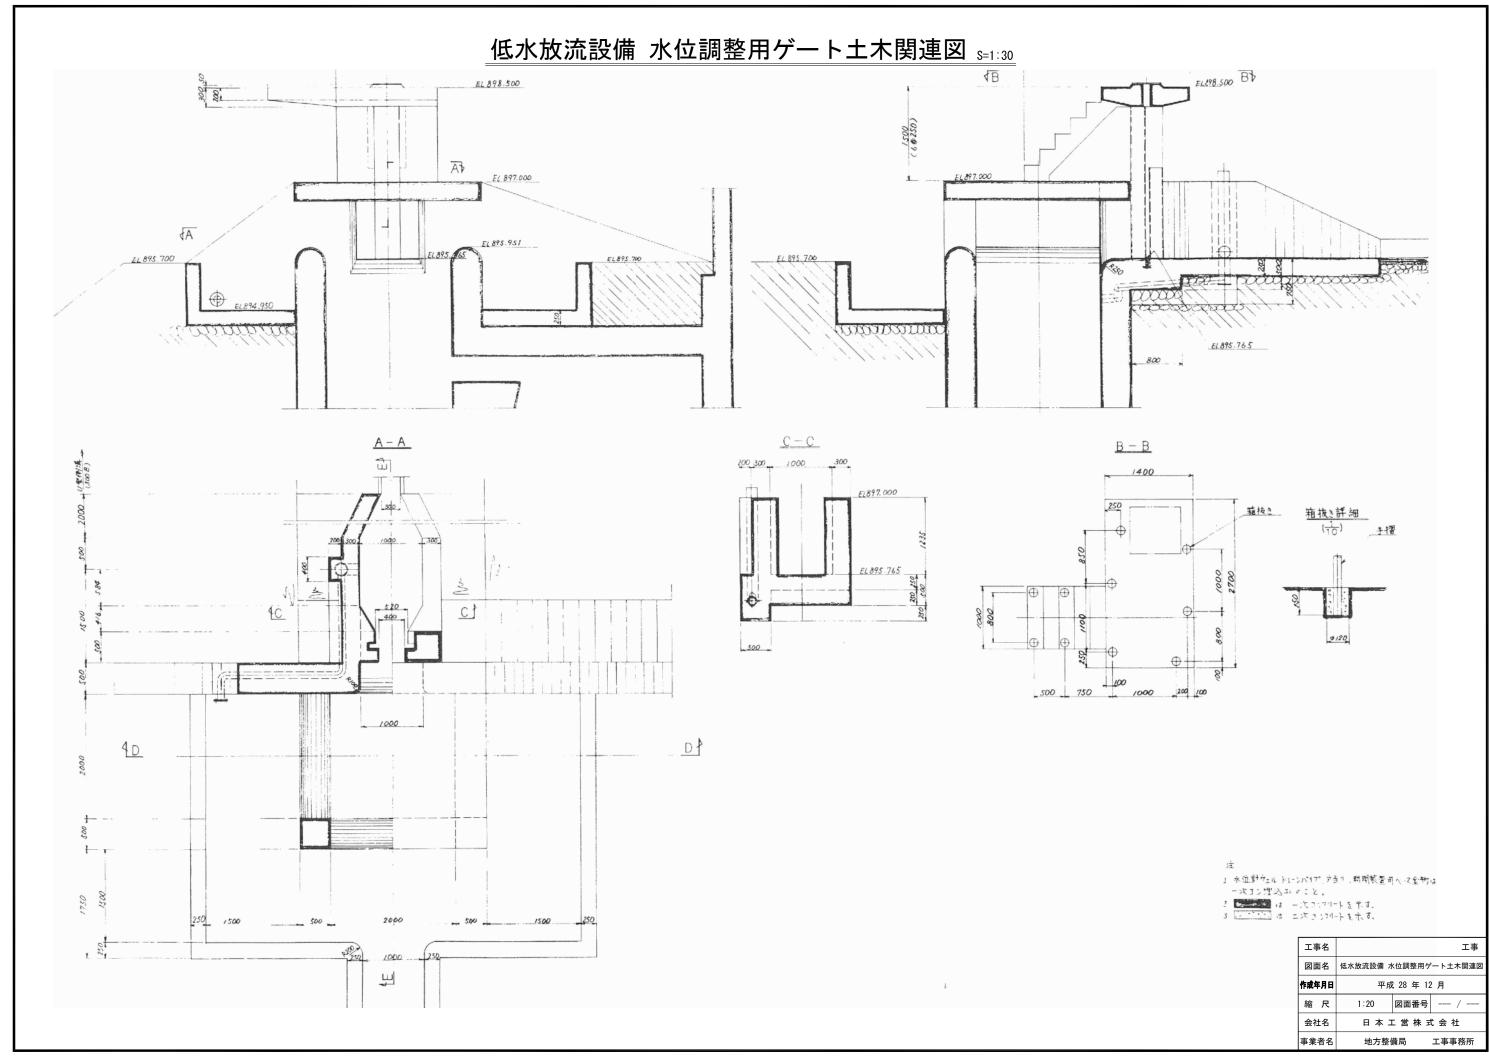

管理用設備 電気設備 配置図・配線図(1) s=1:400 天 端 平 面 図 S=1 900 エキスパンションジョイント インクライン 且進計 水位計 表面取水ゲート室 T·V 旗竿 水位計 正 直 図 S = 1 900 ポール(水銀灯)のない箇所はアルミパネル ente mie m ф w, III (10) (12) (16) G-70øx2 ケーブルラック アルミ製w・300 断 面 図 S = 1 900 平 面 図 S=1:900 ● 22 ● 36~5 ● 42~5 ブーブルラック W = 300 W = 200 投光器(200wx2) 3セレンタ・スイッテ ボールボックス直付 3 水位調整パルブ室 · H・Hは 1000 × 900とする。 3,9-1,2,セレクタースイッチは、防食防水ボックスに勤める。 説明事項 セレクタースイッチ収納ボックス (ステンレス) 〈舞付〉 1.提頭照朝(7,8)は、管理事務所操作とする。 RATE G 2.その他の提頂照明、投光器(3.4.5.6.9)は、 手元操作、管理事務所とちらも可とする。 3.以上の薫明のスイッチ動作は、リモコンを用し 3.以上の無明のスイッテ部下は、アモンマをおいる。 4・屋外設置のスイッチについては、右圏のような防水ボックスに割める。 5・程具、フンセント、スイッチ環は、全て防水形とする。 6・アルミ観のボール、パネル、ケーブルラックは、全てアルマイト処理、クリヤ塗積とする。 CY5.5°-20 E 3.5° Ø 36 9-3 ケーブルラック セバレータ使用 W-200H-80 アルミ 製 (6) 7 (8) B1 (9) (10) (12) **製水心プ製を**機 Е∩V-9 № 300н 60 3 4 A (5) (13) B-2 (4) (15) 工事名 工事 管理用設備 電気設備 配置図・配線図(1) 図面名 作成年月日 平成 28 年 12 月 1:400 図面番号 --- / --縮尺 会社名 日本工営株式会社 事業者名 地方整備局 工事事務所

